

COMUNE DI FORLI' AREA SERVIZI ALL'IMPRESA E AL TERRITORIO

SERVIZIO PROGRAMMAZIONE, PROGETTAZIONE ED ESECUZIONE DI OPERE PUBBLICHE Via delle Torri, 13 - 47121 Forlì (FC) - Tel. 0543 712700 - Fax. 0543 712701



Finanziato dall'Unione Europea - Next Generation EU

ISTITUTO COMPRENSIVO N.5 SCUOLA PRIMARIA "P. SQUADRANI"

VIA VALERIA N. 14 - FORLI' (FC)

PNRR, M4, C1, I3:3
"PIANO DI MESSA IN SICUREZZA E RIQUALIFICAZIONE DELLE SCUOLE"

LAVORI DI MIGLIORAMENTO SISMICO E RIQUALIFICAZIONE ARCHITETTONICA
E FUNZIONALE. CON EFFICIENTAMENTO ENERGETICO

PROGETTO DEFINITIVO

PROGETTO IMPIANTI ELETTRICI ED AUSILIARI

CALCOLI PRELIMINARI
DEGLI IMPIANTI

E03

DEGET IN IAIT	I I	Scs	/		
DIRIGENTE DEL SERVIZIO: PROGETTISTI ESTERNI DAL COMUNE DI FORLI:					
Ing. Gianluca Foca					
RESPONSABILE UNICO DEL PROCEDIMENTO:	PROGETTISTA COORDINA	ATORE:			
Ing. Claudio Arpinati	Arch. Filippo Pamb	oianco			
COORDINAMENTO PROGETTO COMUNE DI FORLI':	Progettista opere edili:	Arch. F	Filippo Pambianco		
Geom. Erio Bandini	Progettista opere strutturali: Progettista impianti meccan	•	istian Mazza orgio Neri		
COLLABORATORI INTERNI COMUNE DI FORLI': Ing. Vito Antonio Marchionna Dott.ssa Annelisa Giove Geom. Paola Fontana	Progettista impianti elettrici: Coordinamento sicurezza:	P.I. An	drea Fabbri nanuele Casamenti		


PROGETTISTA DEL COMPONENTE:

Timbro e firma

FABBRI Per. Ind. Andrea

Data	LUGLIO 2022	Rev.	00	File	22-076CK01EN00.doc	Elab.	FABBRI Per. Ind. Andrea

PROPRIETA' DEL COMUNE DI FORLI' - SONO VIETATE RIPRODUZIONI ED UTILIZZAZIONI, ANCHE PARZIALI, SE NON AUTORIZZATE

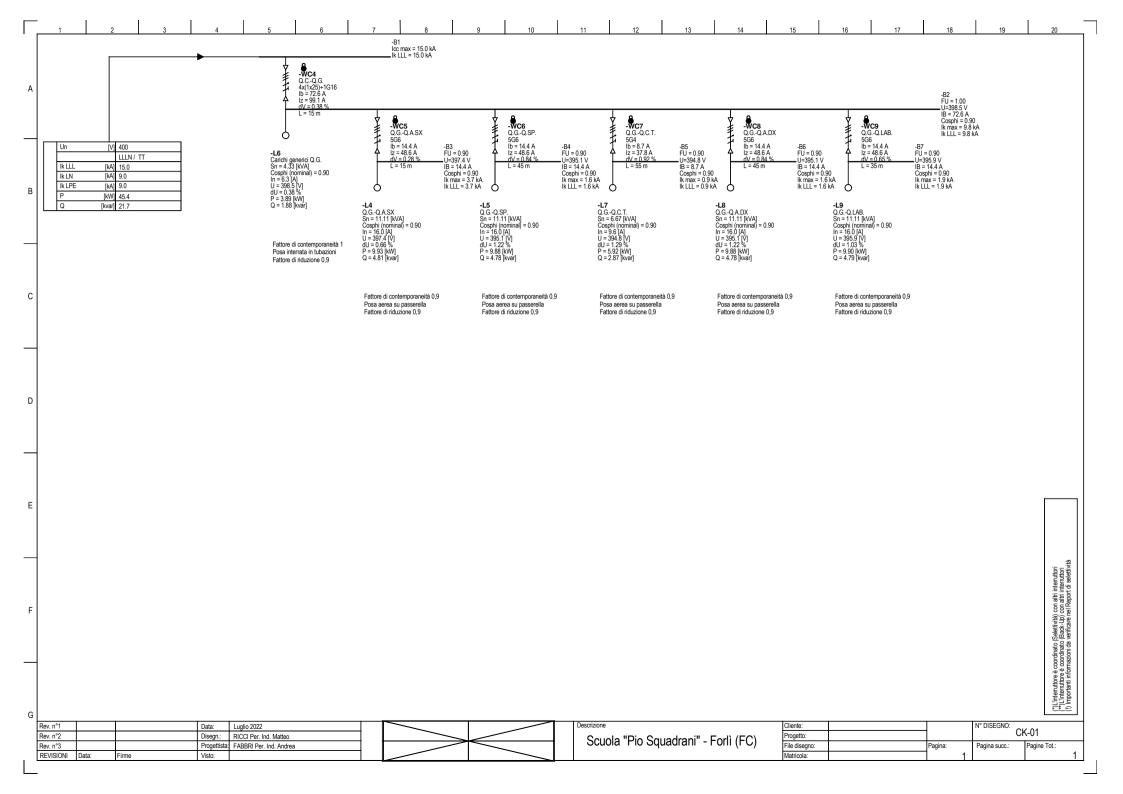


Calcoli ill.ne ordinaria (Lug-22)

Responsabile: No. ordine: Ditta: No. cliente:

Data: 11.08.2022 Redattore:



Refettorio piccolo P.INT. / Riepilogo

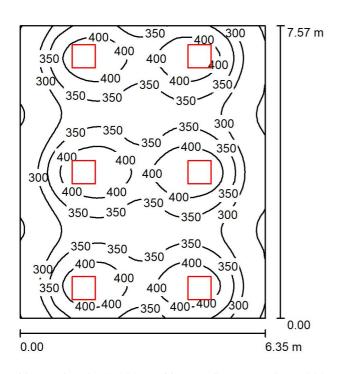

Altezza locale: 3.000 m, Altezza di montaggio: 3.000 m, Fattore di

manutenzione: 0.90

Valori in Lux, Scala 1:98

Superficie	ρ [%]	E _m [lx]	E _{min} [lx]	E _{max} [lx]	E_{min} / E_{m}
Superficie utile	1	342	189	446	0.552
Pavimento	20	301	192	376	0.638
Soffitto	70	69	48	106	0.705
Pareti (4)	50	156	61	498	/

Superficie utile: **UGR** Longitudinale-Trasversale verso l'asse Altezza: 0.850 m Parete sinistra 17 17 lampade 17 Reticolo: 64 x 64 Punti Parete inferiore 17 Zona margine: (CIE, SHR = 0.25.)0.000 m


Distinta lampade

No.	Pezzo	Denominazione (Fattore di correzione)	Φ (Lampada) [lm]	Φ (Lampadine) [lm]	P [W]
1	6	Novalux srl 102063 NOVALUX - THE PANEL 2: 32W 4K 600 PR (1.000)	3538	3538	32.0
			Totale: 21226	Totale: 21228	192 0

Potenza allacciata specifica: 4.00 W/m² = 1.17 W/m²/100 lx (Base: 48.04 m²)





Refettorio piccolo P.INT. / Rendering 3D

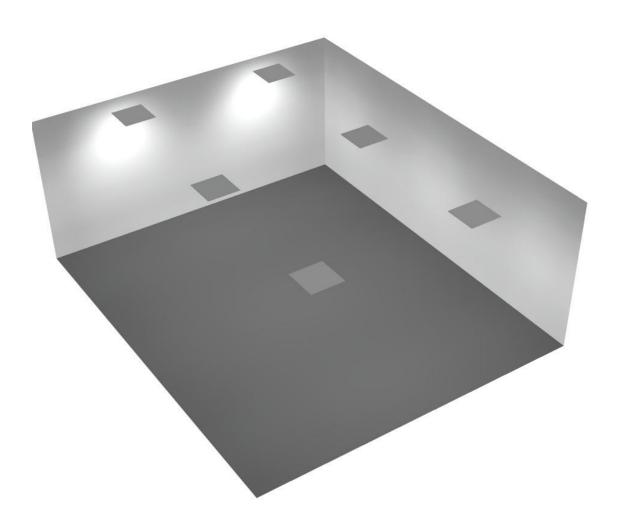




Refettorio piccolo P.INT. / Rendering colori sfalsati

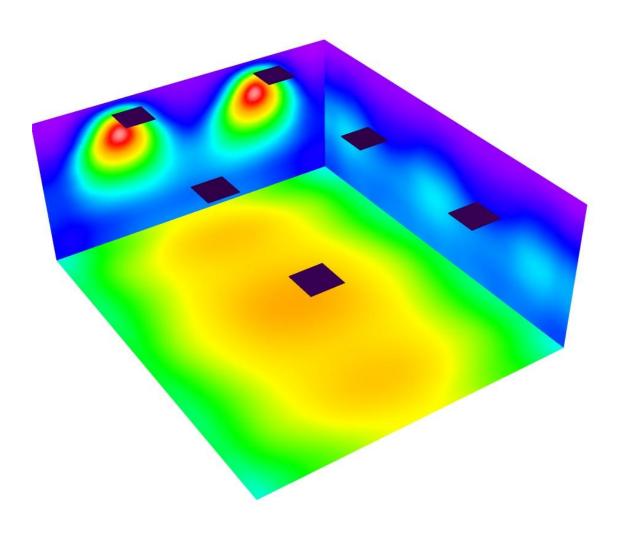

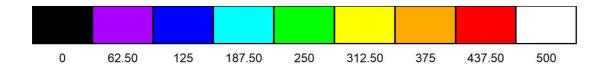



Refettorio grande P.INT. / Riepilogo

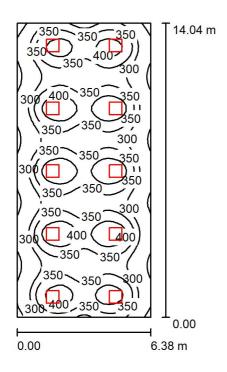

Altezza locale: 3.000 m, Altezza di montaggio: 3.000 m, Fattore di

manutenzione: 0.90

Valori in Lux, Scala 1:181

Superficie	ρ [%]	E _m [lx]	E _{min} [lx]	E _{max} [lx]	E_{min} / E_{m}
Superficie utile	1	333	166	442	0.497
Pavimento	20	300	181	375	0.603
Soffitto	70	63	48	82	0.771
Pareti (4)	50	139	53	340	1

Superficie utile:		UGR	Longitudinale-	Trasversale	verso l'asse
Altezza:	0.850 m	Parete sinistra	17	17	lampade
Reticolo:	32 x 64 Punti	Parete inferiore	e 17	17	·
Zona margine:	0.000 m	(CIE, SHR = 0.	25.)		


Distinta lampade

No.	Pezzo	Denominazione (Fattore di correzione)	Φ (Lampada) [lm]	Φ (Lampadine) [lm]	P [W]
1	10	Novalux srl 102063 NOVALUX - THE PANEL 2: 32W 4K 600 PR (1.000)	3538	3538	32.0
			Totale: 35377	Totale: 35380	320.0

Potenza allacciata specifica: 3.57 W/m² = 1.07 W/m²/100 lx (Base: 89.58 m²)





Refettorio grande P.INT. / Rendering 3D

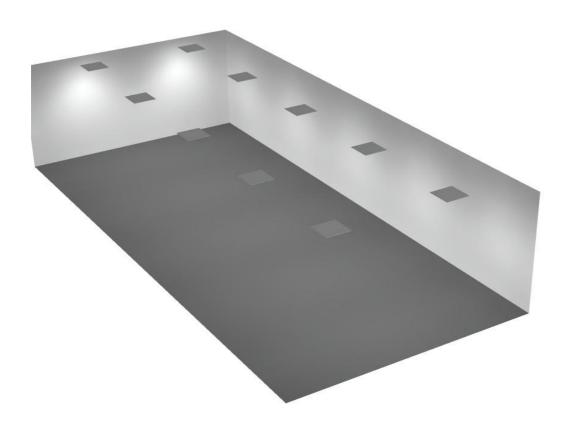




Refettorio grande P.INT. / Rendering colori sfalsati

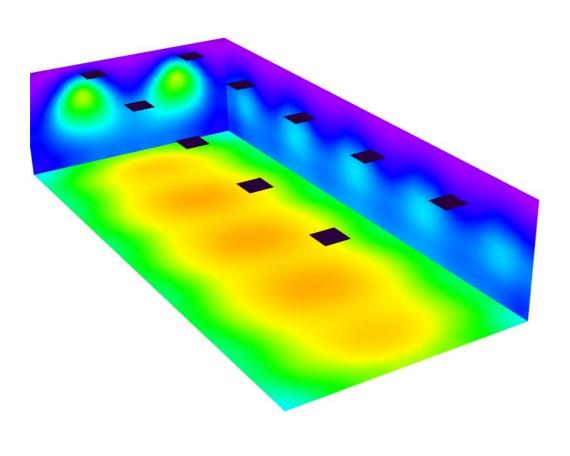

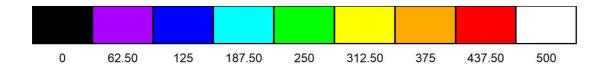



Sporzionamento P.INT. / Riepilogo

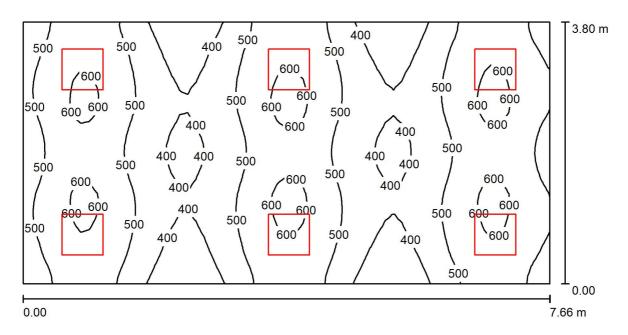

Altezza locale: 2.700 m, Altezza di montaggio: 2.700 m, Fattore di

manutenzione: 0.90

Valori in Lux, Scala 1:55

Superficie	ρ [%]	E _m [lx]	E _{min} [lx]	E _{max} [lx]	E_{min} / E_{m}
Superficie utile	/	499	342	622	0.685
Pavimento	20	420	314	503	0.748
Soffitto	70	113	91	145	0.806
Pareti (4)	50	267	110	717	1

Superficie utile: **UGR** Longitudinale-Trasversale verso l'asse Parete sinistra 0.850 m lampade Altezza: 16 16 Reticolo: 64 x 32 Punti Parete inferiore 16 16 Zona margine: (CIE, SHR = 0.25.)0.000 m


Distinta lampade

P [W]	Φ (Lampadine) [lm]	Φ (Lampada) [lm]	Denominazione (Fattore di correzione)	Pezzo	No.
32.0	3538	3538	Novalux srl 102063 NOVALUX - THE PANEL 2: 32W 4K 600 PR (1.000)	6	1
192.0	Totale: 21228	Totale: 21226			

Potenza allacciata specifica: 6.60 W/m² = 1.32 W/m²/100 lx (Base: 29.11 m²)




Sporzionamento P.INT. / Rendering 3D

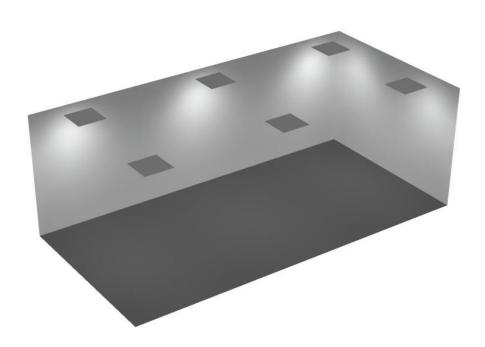




Sporzionamento P.INT. / Rendering colori sfalsati

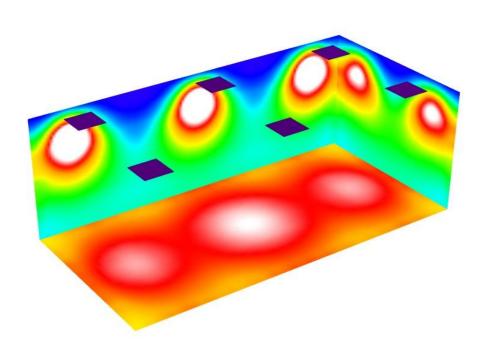





Corridoio sx P.INT. / Riepilogo

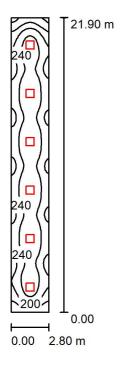

Altezza locale: 2.700 m, Altezza di montaggio: 2.700 m, Fattore di

manutenzione: 0.90

Valori in Lux, Scala 1:282

Superficie	ρ [%]	E _m [lx]	E _{min} [lx]	E _{max} [lx]	E_{min} / E_{m}
Superficie utile	1	227	109	278	0.477
Pavimento	20	228	110	279	0.485
Soffitto	70	47	30	56	0.641
Pareti (4)	50	104	35	186	1

Superficie utile:

Altezza: 0.000 m Reticolo: 128 x 32 Punti Zona margine: 0.000 m

Distinta lampade

P [W]	Φ (Lampadine) [lm]	Φ (Lampada) [lm]	Denominazione (Fattore di correzione)	Pezzo	No.
32.0	3538	3538	Novalux srl 102063 NOVALUX - THE PANEL 2: 32W 4K 600 PR (1.000)	6	1
192.0	Totale: 21228	Totale: 21226			

Potenza allacciata specifica: 3.13 W/m² = 1.37 W/m²/100 lx (Base: 61.43 m²)




Corridoio sx P.INT. / Rendering 3D






Corridoio sx P.INT. / Rendering colori sfalsati

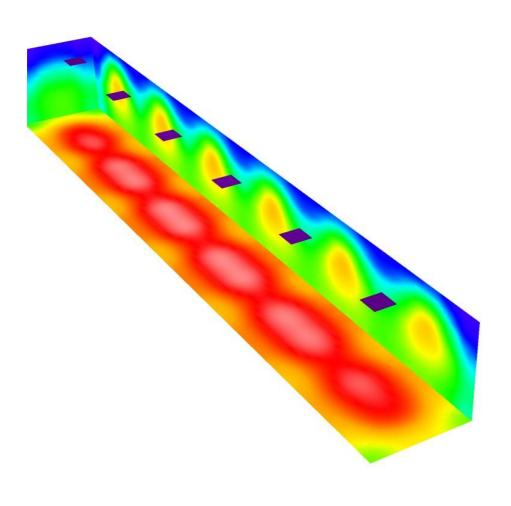





Corridoio centrale P.INT. / Riepilogo

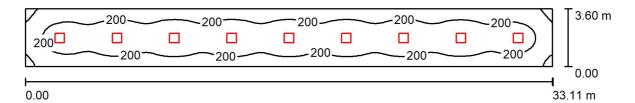

Altezza locale: 2.700 m, Altezza di montaggio: 2.700 m, Fattore di

Valori in Lux, Scala 1:237

manutenzione: 0.90

Superficie	ρ [%]	E _m [lx]	E _{min} [lx]	E _{max} [lx]	E_{min}/E_{m}
Superficie utile	/	202	80	266	0.394
Pavimento	20	202	84	267	0.414
Soffitto	70	39	25	44	0.659
Pareti (4)	50	80	28	129	1

Superficie utile:

0.000 m Altezza: 128 x 32 Punti Reticolo: Zona margine: 0.000 m


Distinta lampade

P [W]	Φ (Lampadine) [lm]	Φ (Lampada) [lm]	Denominazione (Fattore di correzione)	Pezzo	No.
32.0	3538	3538	Novalux srl 102063 NOVALUX - THE PANEL 2: 32W 4K 600 PR (1.000)	9	1
288.0	Totale: 31842	Totale: 31840			

Potenza allacciata specifica: 2.42 W/m² = 1.19 W/m²/100 lx (Base: 119.20 m²)




Corridoio centrale P.INT. / Rendering 3D

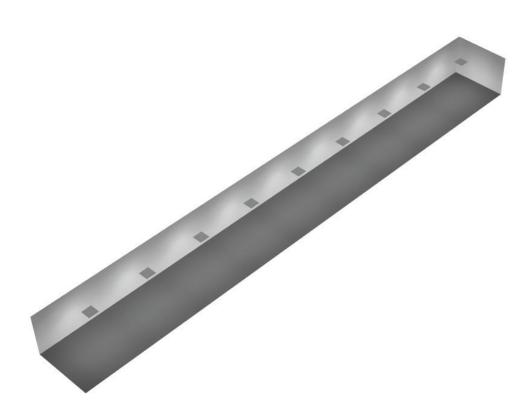




Corridoio centrale P.INT. / Rendering colori sfalsati

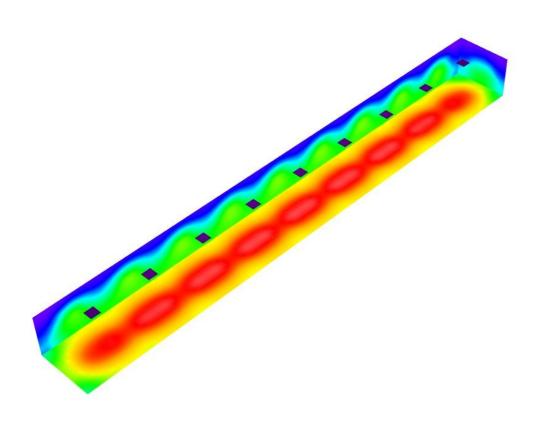





Aula tipica P.T. / Riepilogo

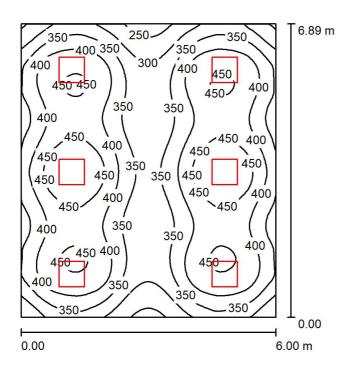

Altezza locale: 3.000 m, Altezza di montaggio: 3.000 m, Fattore di

manutenzione: 0.90

Valori in Lux, Scala 1:89

ρ [%]	E _m [IX]	⊢ _{min} [IX]	E _{max} [IX]	E _{min} / E _m
/	385	231	486	0.601
20	333	228	393	0.685
70	78	58	89	0.747
50	182	74	341	1
	/ 20 70	/ 385 20 333 70 78	/ 385 231 20 333 228 70 78 58	/ 385 231 486 20 333 228 393 70 78 58 89

Superficie utile:		UGR	Longitudinale-	Trasversale	verso l'asse
Altezza:	0.850 m	Parete sinistra	16	16	lampade
Reticolo:	64 x 64 Punti	Parete inferiore	e 17	17	·
Zona margine:	0.000 m	(CIE. SHR = 0.	25.)		


Distinta lampade

No.	Pezzo	Denominazione (Fattore di correzione)	Φ (Lampa	ıda) [lm]	Φ (Lampadi	ne) [lm]	P[W]
1	6	Novalux srl 102063 NOVALUX - THE PANEL 2: 32W 4K 600 PR (1.000)		3538		3538	32.0
			Totale:	21226	Totale:	21228	192.0

Potenza allacciata specifica: 4.65 W/m² = 1.21 W/m²/100 lx (Base: 41.31 m²)




Aula tipica P.T. / Rendering 3D

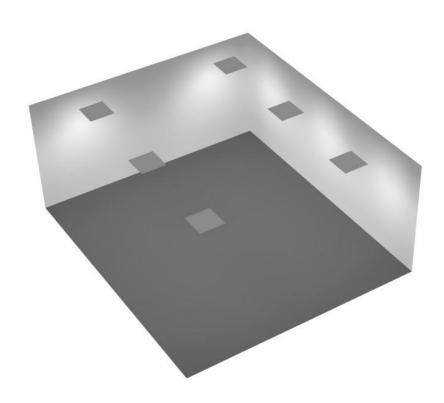




Aula tipica P.T. / Rendering colori sfalsati

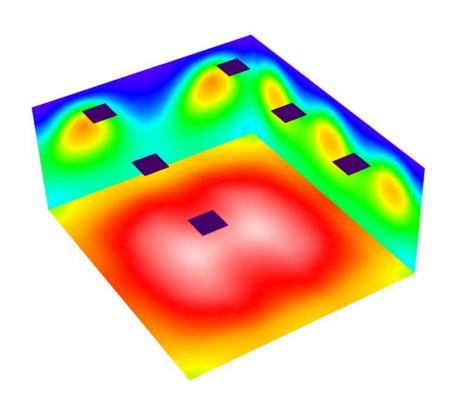





Magazzino P.INT. / Riepilogo

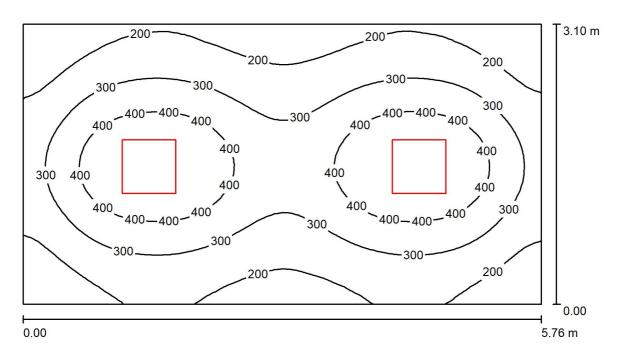

Altezza locale: 2.700 m, Altezza di montaggio: 2.700 m, Fattore di

manutenzione: 0.90

Valori in Lux, Scala 1:42

Superficie	ρ [%]	E _m [lx]	E _{min} [lx]	E _{max} [lx]	E_{min} / E_{m}
Superficie utile	1	299	122	486	0.409
Pavimento	20	237	137	311	0.579
Soffitto	70	50	35	56	0.691
Pareti (4)	50	112	41	209	/

Superficie utile:		UGR	Longitudinale-	Trasversale	verso l'asse
Altezza:	0.850 m	Parete sinistra	16	16	lampade
Reticolo:	64 x 32 Punti	Parete inferiore	16	15	
Zona margine:	0.000 m	(CIE, SHR = 0.1	25.)		


Distinta lampade

P [W]	Φ (Lampadine) [lm]	Φ (Lampada) [lm]	Denominazione (Fattore di correzione)	Pezzo	No.
32.0	3538	3538	Novalux srl 102063 NOVALUX - THE PANEL 2: 32W 4K 600 PR (1.000)	2	1
64.0	Totale: 7076	Totale: 7075			

Potenza allacciata specifica: $3.58 \text{ W/m}^2 = 1.20 \text{ W/m}^2/100 \text{ lx (Base: } 17.87 \text{ m}^2)$




Magazzino P.INT. / Rendering 3D

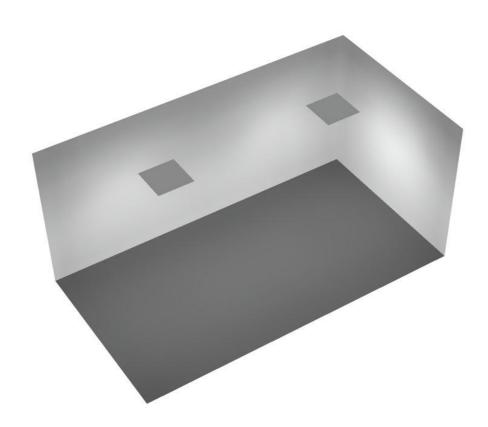



Magazzino P.INT. / Rendering colori sfalsati

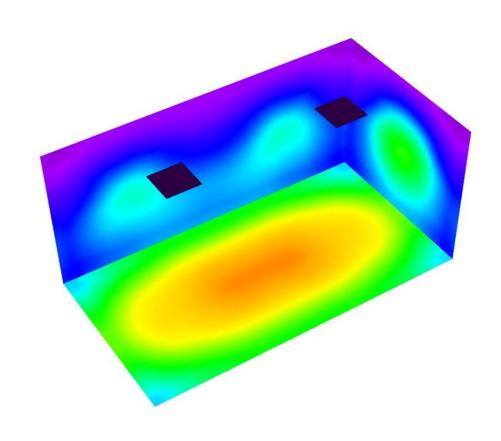






Valori in Lux, Scala 1:30

Redattore Telefono Fax e-Mail

Disimpegno dx P.INT. / Riepilogo

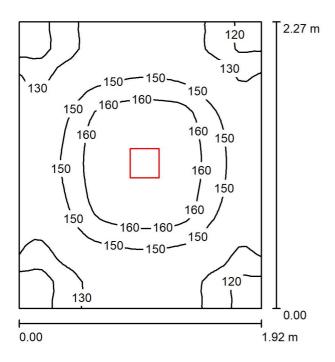

Altezza locale: 2.700 m, Altezza di montaggio: 2.700 m, Fattore di

manutenzione: 0.90

Superficie	ρ [%]	E _m [lx]	E _{min} [lx]	E _{max} [lx]	E_{min} / E_{m}
Superficie utile	/	144	111	169	0.771
Pavimento	20	144	112	169	0.773
Soffitto	70	62	42	72	0.669
Pareti (4)	50	129	52	286	1

Superficie utile:

Altezza: 0.000 m Reticolo: 32 x 32 Punti Zona margine: 0.000 m

Distinta lampade

No.	Pezzo	Denominazione (Fattore di correzione)	Φ (Lampada)	[lm]	Φ (Lampadine	e) [lm]	P [W]
1	1	Novalux srl 11821.01 NOVALUX - SLIM QDR 20W 4K (1.000)	2	2279		2279	19.9
		,	Totale: 2	2279	Totale:	2279	19.9

Potenza allacciata specifica: 4.56 W/m² = 3.16 W/m²/100 lx (Base: 4.36 m²)





Disimpegno dx P.INT. / Rendering 3D






Disimpegno dx P.INT. / Rendering colori sfalsati

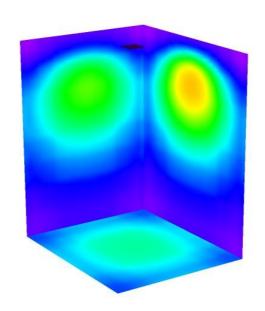

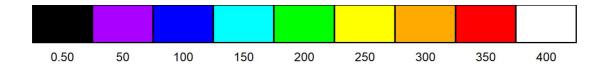



Portico P.T. / Riepilogo

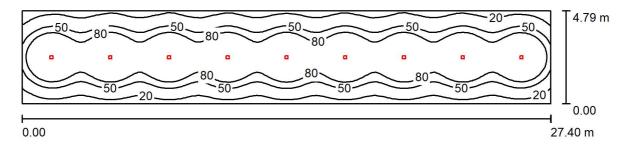

Altezza locale: 4.400 m, Altezza di montaggio: 4.400 m, Fattore di

Valori in Lux, Scala 1:196

manutenzione: 0.90

Superficie	ρ [%]	E _m [lx]	E _{min} [lx]	E _{max} [lx]	E_{min} / E_{m}
Superficie utile	1	79	8.53	207	0.109
Pavimento	20	79	8.48	207	0.108
Soffitto	70	7.55	5.20	8.81	0.688
Pareti (4)	29	8.38	4.17	31	1

Superficie utile:

0.000 m Altezza: 128 x 64 Punti Reticolo: Zona margine: 0.000 m


Distinta lampade

No.	Pezzo	Denominazione (Fattore di correzione)	Φ (Lampao	da) [lm]	Φ (Lampadi	ne) [lm]	P [W]
1	9	Simes S.p.A. Eulumdat S.6675W.14 Loft D/L 9 LED Osram OS-SQ 700mA WW (1.000)		1269		1269	21.5
		(Totale:	11421	Totale:	11421	193.5

Potenza allacciata specifica: 1.47 W/m² = 1.88 W/m²/100 lx (Base: 131.25 m²)





Portico P.T. / Rendering 3D

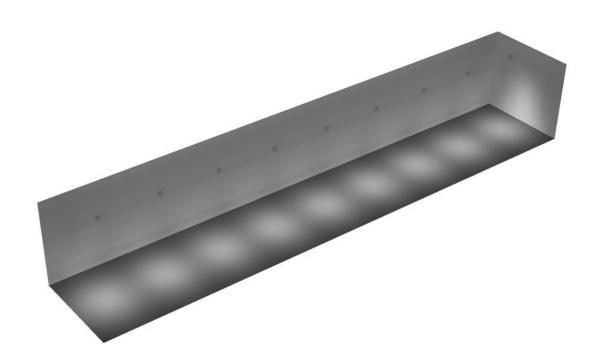




Portico P.T. / Rendering colori sfalsati

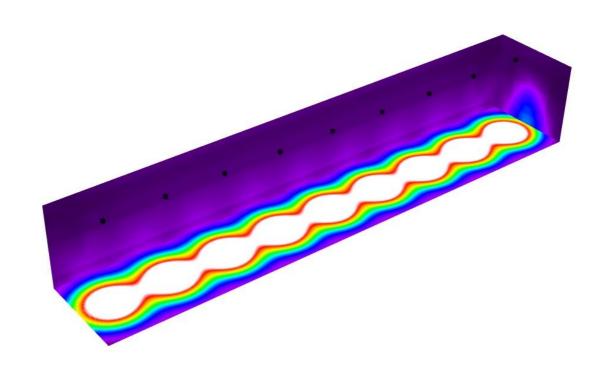

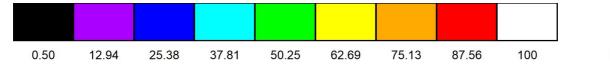



Laboratorio informatica P.INT. / Riepilogo

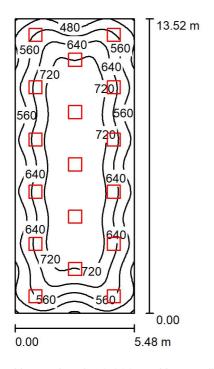

Altezza locale: 3.000 m, Altezza di montaggio: 3.000 m, Fattore di

manutenzione: 0.90

Valori in Lux, Scala 1:174

Superficie	ρ [%]	E _m [lx]	E _{min} [lx]	E _{max} [lx]	E_{min} / E_{m}
Superficie utile	1	645	390	786	0.604
Pavimento	20	578	341	714	0.590
Soffitto	70	129	110	175	0.851
Pareti (4)	50	293	125	591	1

Superficie utile:

Altezza: 0.850 m Reticolo: 64 x 32 Punti Zona margine: 0.000 m


Distinta lampade

No.	Pezzo	Denominazione (Fattore di correzione)	Φ (Lampada)	[lm]	Φ (Lampadi	ne) [lm]	P [W]
1	17	Novalux srl 102063 NOVALUX - THE PANEL 2: 32W 4K 600 PR (1.000)	3	3538		3538	32.0
			Totale: 60	0142	Totale:	60146	544.0

Potenza allacciata specifica: 7.34 W/m² = 1.14 W/m²/100 lx (Base: 74.08 m²)




Laboratorio informatica P.INT. / Rendering 3D

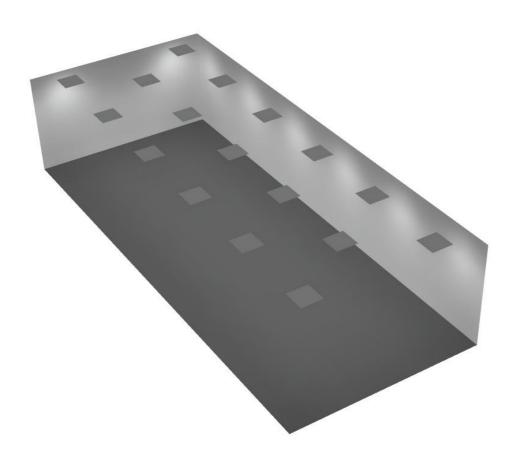



Laboratorio informatica P.INT. / Rendering colori sfalsati

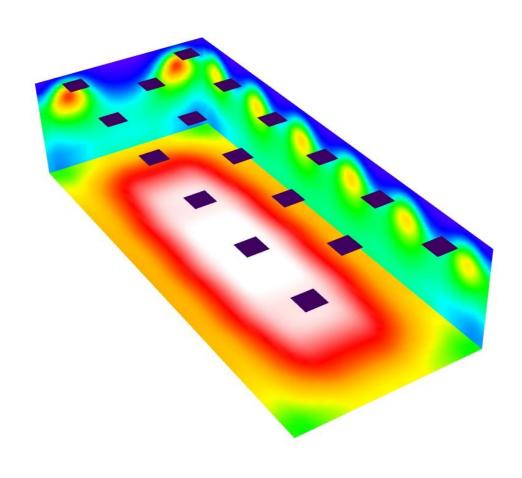






Valori in Lux, Scala 1:87

534

Redattore Telefono Fax e-Mail

Laboratorio ceramica P.INT. / Riepilogo

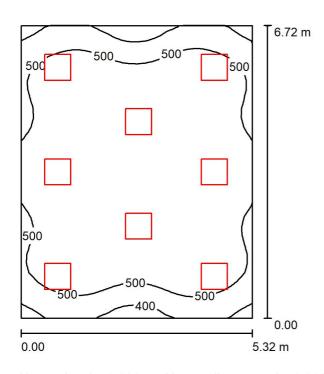

Altezza locale: 3.000 m, Altezza di montaggio: 3.000 m, Fattore di

50

manutenzione: 0.90

Superficie $E_m[lx]$ E_{min} [lx] E_{max} [lx] E_{min} / E_{m} ρ [%] Superficie utile 355 746 0.610 582 Pavimento 20 504 315 658 0.624 Soffitto 70 119 94 136 0.791

106

268

Superficie utile:

Pareti (4)

Altezza: 0.850 m Reticolo: 32 x 32 Punti Zona margine: 0.000 m


Distinta lampade

No.	Pezzo	Denominazione (Fattore di correzione)	Φ (Lampada) [lm]	Φ (Lampadine) [lm]	P [W]
1	8	Novalux srl 102063 NOVALUX - THE PANEL 2: 32W 4K 600 PR (1.000)	3538	3538	32.0
		·	Totale: 28302	Totale: 28304	256.0

Potenza allacciata specifica: 7.17 W/m² = 1.23 W/m²/100 lx (Base: 35.71 m²)




Laboratorio ceramica P.INT. / Rendering 3D

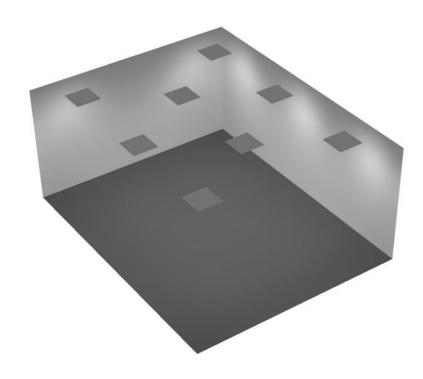




Laboratorio ceramica P.INT. / Rendering colori sfalsati

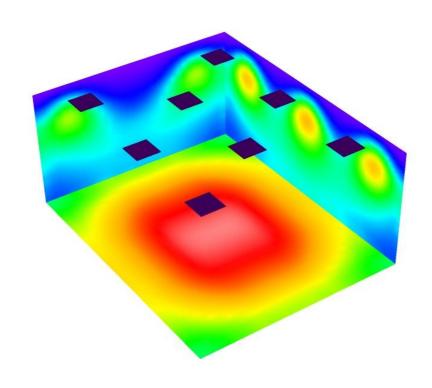





Aula di musica P.1° / Riepilogo

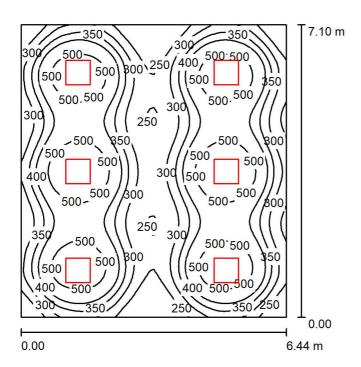

Altezza locale: 3.000 m, Altezza di montaggio: 2.600 m, Fattore di

manutenzione: 0.90

Valori in Lux, Scala 1:92

Superficie	ρ [%]	E _m [lx]	E _{min} [lx]	E _{max} [lx]	E_{min} / E_{m}
Superficie utile	1	387	174	607	0.450
Pavimento	20	336	201	402	0.598
Soffitto	70	66	45	75	0.684
Pareti (4)	50	144	47	277	1

Superficie utile: **UGR** Longitudinale-Trasversale verso l'asse Altezza: 0.850 m Parete sinistra 17 17 lampade 17 Reticolo: 64 x 64 Punti Parete inferiore 17 Zona margine: (CIE, SHR = 0.25.)0.000 m


Distinta lampade

No.	Pezzo	Denominazione (Fattore di correzione)	Φ (Lampada) [lm]	Φ (Lampadine) [lm]	P [W]
1	6	Novalux srl 102063 NOVALUX - THE PANEL 2: 32W 4K 600 PR (1.000)	3538	3538	32.0
			Totale: 21226	Totale: 21228	192 0

Potenza allacciata specifica: 4.20 W/m² = 1.09 W/m²/100 lx (Base: 45.73 m²)




Aula di musica P.1° / Rendering 3D

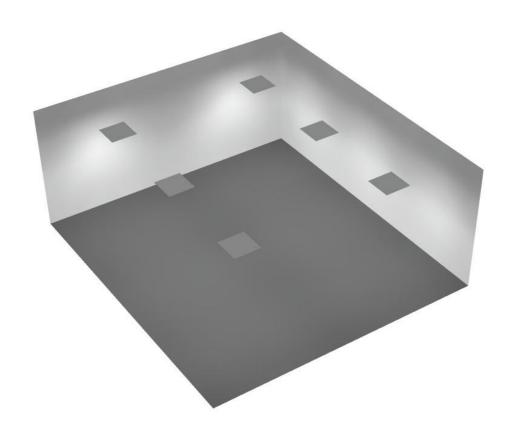



Aula di musica P.1° / Rendering colori sfalsati

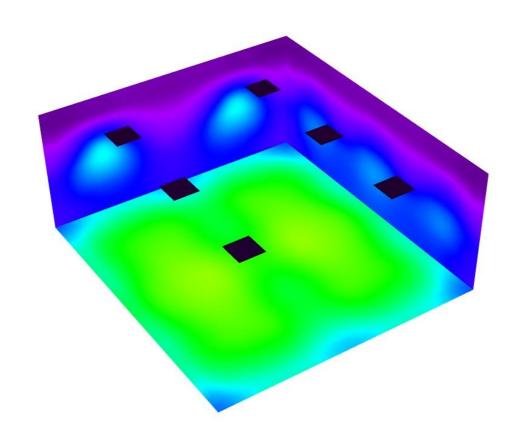



lx


Calcoli ill.ne di emergenza (Lug-22)

Responsabile: No. ordine: Ditta: No. cliente:

Data: 02.08.2022 Redattore:



CORRIDOIO TIPO PIANO PRIMO / Scena Sicurezza / Riepilogo

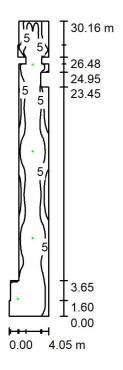

Altezza locale: 2.700 m, Altezza di montaggio: 2.700 m, Fattore di

manutenzione: 0.80

Valori in Lux, Scala 1:388

Superficie	ρ [%]	E _m [lx]	E _{min} [lx]	E _{max} [lx]	E_{min} / E_{m}
Superficie utile	/	7.31	0.00	18	0.000
Pavimento	20	5.43	0.00	8.46	0.000
Soffitto	70	0.03	0.00	12	0.001
Pareti (22)	50	2.94	0.00	168	1

Superficie utile: Scena illuminazione di emergenza (EN 1838):

Altezza: 1.000 m Viene calcolata solo la luce diretta. Apporto luce riflessa non considerato.

Zona margine: 0.000 m


Distinta lampade

No.	Pezzo	Denominazione (Fattore di correzione)	Φ (Lampada) [lm]	Φ (Lampadine) [lm]	P [W]
1	1	Inotec Sicherheitstechnik GmbH 809440L04 INOTEC SN 9400-12 SLB (1.000)	517	517	5.7
2	3	Inotec Sicherheitstechnik GmbH 809448L04 INOTEC SN 9400-06 ALB (1.000)	281	281	3.6
			Totale: 1360	Totale: 1360	16.5

Potenza allacciata specifica: 0.18 W/m² = 2.41 W/m²/100 lx (Base: 93.52 m²)



CORRIDOIO TIPO PIANO RIALZATO / Scena luce 1 / Riepilogo

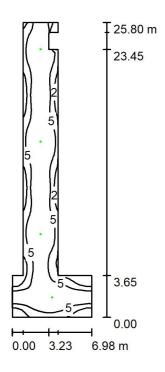

Altezza locale: 2.700 m, Altezza di montaggio: 2.700 m, Fattore di

manutenzione: 0.80

Valori in Lux, Scala 1:332

Superficie	ρ [%]	E _m [lx]	E _{min} [lx]	E _{max} [lx]	E_{min} / E_{m}
Superficie utile	1	7.21	0.00	19	0.000
Pavimento	20	5.48	0.00	9.27	0.000
Soffitto	70	0.04	0.00	66	0.001
Pareti (12)	50	2.17	0.00	46	/

Superficie utile: Scena illuminazione di emergenza (EN 1838):

Altezza: 1.000 m Viene calcolata solo la luce diretta. Apporto luce riflessa non

Reticolo: 128 x 128 Punti considerato.

Zona margine: 0.000 m


Distinta lampade

No.	Pezzo	Denominazione (Fattore di correzione)	Φ (Lampada) [lm]	Φ (Lampadine) [lm]	P [W]
1	4	Inotec Sicherheitstechnik GmbH 809448L04 INOTEC SN 9400-06 ALB (1.000)	281	281	3.6
		(Totale: 1124	Totale: 1124	14.4

Potenza allacciata specifica: 0.16 W/m² = 2.18 W/m²/100 lx (Base: 91.78 m²)



CORRIDOIO PIANO SEMINTERRATO / Scena luce 1 / Riepilogo

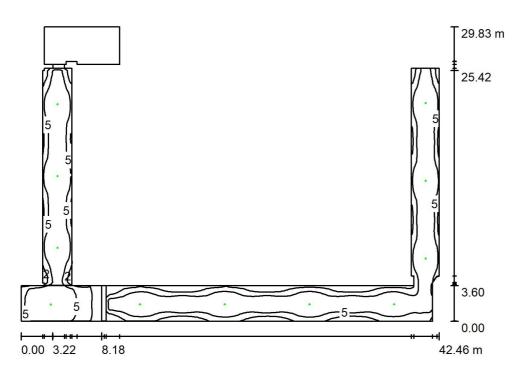

Altezza locale: 2.700 m, Altezza di montaggio: 2.700 m, Fattore di

manutenzione: 0.80

Valori in Lux, Scala 1:384

Superficie	ρ [%]	E _m [lx]	E _{min} [lx]	E _{max} [lx]	E _{min} / E _m
Superficie utile	1	6.44	0.00	18	0.000
Pavimenti (4)	20	4.83	0.00	9.68	/
Soffitti (4)	70	0.04	0.00	98	1
Pareti (33)	50	1.79	0.00	33	1

Superficie utile:

Scena illuminazione di emergenza (EN 1838):

Altezza: 1.000 m Reticolo: 128 x 128 Punti Viene calcolata solo la luce diretta. Apporto luce riflessa non

Zona margine: 0.000 m

considerato.


Distinta lampade

No.	Pezzo	Denominazione (Fattore di correzione)	Φ (Lampada) [lm]	Φ (Lampadine) [lm]	P [W]
1	1	Inotec Sicherheitstechnik GmbH 809440L04 INOTEC SN 9400-12 SLB (1.000)	517	517	5.7
2	10	Inotec Sicherheitstechnik GmbH 809448L04 INOTEC SN 9400-06 ALB (1.000)	281	281	3.6
		,	Totale: 3327	Totale: 3327	41.7

Potenza allacciata specifica: 0.14 W/m² = 2.11 W/m²/100 lx (Base: 306.85 m²)



REFFETTORI / Scena luce 1 / Riepilogo

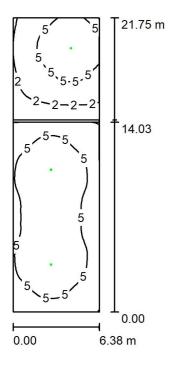

Altezza locale: 3.000 m, Altezza di montaggio: 3.000 m, Fattore di

manutenzione: 0.80

Valori in Lux, Scala 1:280

Superficie	ρ [%]	E _m [lx]	E _{min} [lx]	E _{max} [lx]	E_{min} / E_{m}
Superficie utile	1	5.19	0.68	10	0.131
Pavimenti (2)	20	3.39	1.01	5.14	1
Soffitti (2)	70	0.00	0.00	0.40	1
Pareti (6)	50	4.05	0.02	21	/

Superficie utile: Scena illuminazione di emergenza (EN 1838):

Viene calcolata solo la luce diretta. Apporto luce riflessa non Altezza: 1.000 m Reticolo: 128 x 128 Punti considerato.

Zona margine: $0.000 \, m$


Distinta lampade

P [W]	Φ (Lampadine) [lm]	Φ (Lampada) [lm]	Denominazione (Fattore di correzione)	Pezzo	No.
5.7	517	517	Inotec Sicherheitstechnik GmbH 809440L04 INOTEC SN 9400-12 SLB (1.000)	3	1
17.1	Totale: 1551	Totale: 1551	(11000)		

Potenza allacciata specifica: 0.12 W/m² = 2.38 W/m²/100 lx (Base: 138.44 m²)



LABORATORIO INFORMATICA / Scena luce 1 / Riepilogo

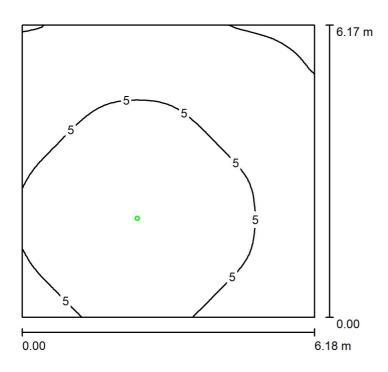

Altezza locale: 3.000 m, Altezza di montaggio: 3.000 m, Fattore di

manutenzione: 0.80

Valori in Lux, Scala 1:80

Superficie	ρ [%]	E _m [lx]	E _{min} [lx]	E _{max} [lx]	E _{min} / E _m
Superficie utile	1	5.04	1.46	9.97	0.288
Pavimento	20	2.97	1.41	4.42	0.474
Soffitto	70	0.01	0.00	0.40	0.000
Pareti (4)	50	4.06	0.05	21	1

Superficie utile:

Altezza: 1.000 m

Reticolo: 128 x 128 Punti Zona margine: 0.000 m Scena illuminazione di emergenza (EN 1838):

Viene calcolata solo la luce diretta. Apporto luce riflessa non

considerato.

Distinta lampade

No.	Pezzo	Denominazione (Fattore di correzione)	Φ (Lampada) [In	Φ (Lampadine) [lm]	P [W]
1	1	Inotec Sicherheitstechnik GmbH 809440L04 INOTEC SN 9400-12 SLB (1.000)	51	7 517	5.7
		(1.000)	Totale: 51	7 Totale: 517	5.7


Potenza allacciata specifica: 0.15 W/m² = 2.96 W/m²/100 lx (Base: 38.13 m²)



Valori in Lux, Scala 1:91

Redattore Telefono Fax e-Mail

LABORATORIO CERAMICA / Scena luce 1 / Riepilogo

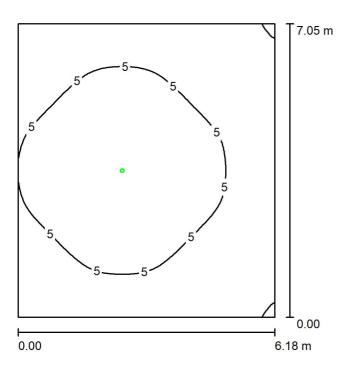

Altezza locale: 3.000 m, Altezza di montaggio: 3.000 m, Fattore di

50

manutenzione: 0.80

Superficie E_m [lx] E_{min} [lx] E_{max} [lx] E_{min} / E_{m} ρ [%] Superficie utile 1.81 9.92 0.364 4.97 Pavimento 20 2.95 1.53 4.41 0.518 Soffitto 70 0.00 0.00 0.40 0.000 3.59

Superficie utile:

Pareti (4)

Altezza: 1.000 m 128 x 128 Punti Reticolo: Zona margine: 0.000 m

Scena illuminazione di emergenza (EN 1838):

0.06

Viene calcolata solo la luce diretta. Apporto luce riflessa non

15

considerato.


Distinta lampade

No.	Pezzo	Denominazione (Fattore di correzione)	Φ (Lampada) [lm] Φ (Lampadine) [lm]	P [W]
1	1	Inotec Sicherheitstechnik GmbH 809440L04 INOTEC SN 9400-12 SLB (1.000)	517	517	5.7
		(Totale: 51	7 Totale: 517	5.7

Potenza allacciata specifica: 0.13 W/m² = 2.63 W/m²/100 lx (Base: 43.57 m²)



AULA TIPO / Scena luce 1 / Riepilogo

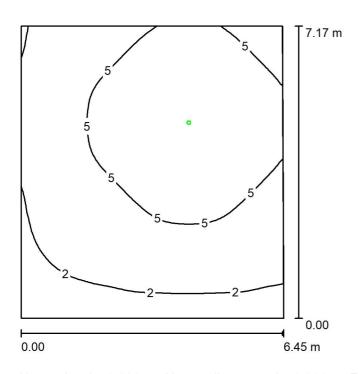

Altezza locale: 3.000 m, Altezza di montaggio: 3.000 m, Fattore di

manutenzione: 0.80

Valori in Lux, Scala 1:93

Superficie	ρ [%]	E _m [lx]	E _{min} [lx]	E _{max} [lx]	E _{min} / E _m
Superficie utile	1	4.54	0.86	9.94	0.190
Pavimento	20	2.76	1.18	4.42	0.425
Soffitto	70	0.00	0.00	0.41	0.000
Pareti (4)	50	3.50	0.03	18	1

Superficie utile:

Altezza: 1.000 m

Reticolo: 128 x 128 Punti Zona margine: 0.000 m Scena illuminazione di emergenza (EN 1838):

Viene calcolata solo la luce diretta. Apporto luce riflessa non

considerato.


Distinta lampade

No.	Pezzo	Denominazione (Fattore di correzione)	Φ (Lampada)	[lm]	Φ (Lampadine) [lm]	P [W]
1	1	Inotec Sicherheitstechnik GmbH 809440L04 INOTEC SN 9400-12 SLB (1.000)		517	517	5.7
			Totale:	517	Totale: 517	5.7

Potenza allacciata specifica: 0.12 W/m² = 2.72 W/m²/100 lx (Base: 46.14 m²)



PORTICO PIANO RIALZATO / Scena luce 1 / Riepilogo

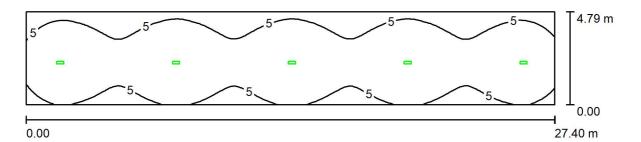

Altezza locale: 4.400 m, Altezza di montaggio: 4.400 m, Fattore di

Valori in Lux, Scala 1:196

manutenzione: 0.80

Superficie	ρ [%]	E _m [lx]	E _{min} [lx]	E _{max} [lx]	E_{min} / E_{m}
Superficie utile	1	6.36	2.82	11	0.443
Pavimento	20	5.17	2.68	7.14	0.520
Soffitto	70	0.08	0.00	55	0.015
Pareti (4)	50	2.24	0.04	11	/

Superficie utile:

Altezza: 1.000 m 128 x 64 Punti Reticolo:

Zona margine: 0.000 m Scena illuminazione di emergenza (EN 1838):

Viene calcolata solo la luce diretta. Apporto luce riflessa non

considerato.


Distinta lampade

P [W]	Φ (Lampadine) [lm]	Φ (Lampada) [lm]	Denominazione (Fattore di correzione)	Pezzo	No.
5.0	368	331	INOTEC Sicherheitstechnik GmbH INOTEC SN 2518.1 LED (1.000)	5	1
25.0	Totale: 1840	Totale: 1653			

Potenza allacciata specifica: 0.19 W/m² = 3.00 W/m²/100 lx (Base: 131.25 m²)



CORTILE INTERNO / Scena luce 1 / Riepilogo

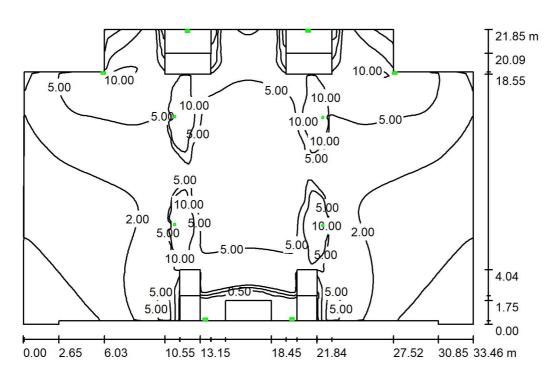

Altezza locale: 6.000 m, Fattore di manutenzione: 0.80

Valori in Lux, Scala 1:281

Superficie	ρ [%]	E _m [lx]	E _{min} [lx]	E _{max} [lx]	E_{min} / E_{m}
Superficie utile	1	4.87	0.12	177	0.025
Pavimento	20	4.87	0.12	177	0.025
Soffitto	70	0.05	0.01	0.94	0.123
Pareti (12)	50	1.57	0.00	669	1

Superficie utile:

Altezza: 0.000 m

Reticolo: 128 x 128 Punti

Zona margine: 0.000 m Scena illuminazione di emergenza (EN 1838):

Viene calcolata solo la luce diretta. Apporto luce riflessa non

considerato.


Distinta lampade

No.	Pezzo	Denominazione (Fattore di correzione)	Φ (Lampad	a) [lm]	Φ (Lampadin	e) [lm]	P [W]
1	6	Inotec Sicherheitstechnik GmbH INOTEC SN 8500-08 SHB LED 24V (1.000)		801		801	11.0
2	4	Inotec Sicherheitstechnik GmbH 6308 INOTEC SN / A 6308 LED Not (1.000)		339		339	5.4
		,	Totale:	6162	Totale:	6162	87.6

Potenza allacciata specifica: 0.13 W/m² = 2.62 W/m²/100 lx (Base: 685.74 m²)



INGRESSO ESTERNO / Scena luce 1 / Riepilogo

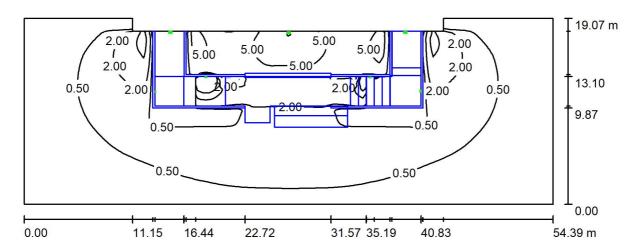

Altezza locale: 8.000 m, Fattore di manutenzione: 0.90

Valori in Lux, Scala 1:389

Superficie	ρ [%]	E _m [lx]	E _{min} [lx]	E _{max} [lx]	E_{min} / E_{m}
Superficie utile	1	1.23	0.00	70	0.000
Pavimenti (14)	20	0.97	0.00	55	1
Soffitto	70	0.06	0.00	0.45	0.012
Pareti (8)	50	0.56	0.00	204	/

Superficie utile:

Altezza: 1.000 m Reticolo: 128 x 128 Punti

Zona margine: 0.000 m

Scena illuminazione di emergenza (EN 1838):

Viene calcolata solo la luce diretta. Apporto luce riflessa non

considerato.

Distinta lampade

No.	Pezzo	Denominazione (Fattore di correzione)	Φ (Lampad	a) [lm]	Φ (Lampadin	e) [lm]	P [W]
1	4	INOTEC Sicherheitstechnik GmbH INOTEC SN 6204 LED (1.000)		155		210	5.0
2	3	Inotec Sicherheitstechnik GmbH INOTEC SN 8500-08 SHB LED 24V (1.000)		801		801	11.0
		,	Totale:	3023	Totale:	3243	53.0

Potenza allacciata specifica: 0.05 W/m² = 4.35 W/m²/100 lx (Base: 995.29 m²)